













Projektant: J. Chodorowski

Objekt:

KOSZALIN ul. Piłsudskiego

et. III

strona 1

1	2	3	4	5	6	7	8	9	10	11	12	13	14	15	16	17	18	19	20	21	22	23	24	25	26	27	28	29	30	31	32	33	34		
				YAK	denn. kabla ze st. 11m	Oprowa	Stup stal. oc. 8m " b "	Dprawa sodowa	Dprawa OUS 250	Stwo stal. 8m " c "	Oprowa LED	Stup stal. oc. 8m " e "	Stup WZ-9	Stup stal. oc. 8m " h "	Stup stal. oc. 9m " g "	Stup st. oc. 2ram 8m " d "						Mufty ZMR-1	Wcinka YAKX 54x35	Wym. gruntu 0.8x0.4	Folia winid. niedobieg	Rura PCWA 100 fwardo	Rura PCWA Ø75 kard.								
																		PROJ. WCINKI KABLOWE W OŚWIETLENIE EO-SOPOT																	
																		WCINKA WŁ. KOŚCIUSZKI etap I																	
																		WCINKA WŁ. PIŁSUDSKIEGO etap III																	
																		Razem wcinki EO-Sopot																	
																		332 2020 302 10 292																	

1 ul. Kościuszki istn. SO-Sopot

2 ul. Opatowska istn. Stup 4/1

1 ul. Sportowa ist. Stup 8/2

2 ul. Mireckiego - " 5/1/3

3 ul. Kypickiego - " 2/1/3

Usunięcie i demontażowe kratki i kopci stela kablowego oświetlenia uliczne

Projektant: J. Chodorowski

Lp.	Opis	Mierzenia																		
		1	2	3	4	5	6	7	8	9	10	11	12							
1	dem kabla zesłupa "M"																			
2	dem staloc. 8m "b"																			
3	Oprawa sodowa																			
4	Oprawa OUS 250																			
5	Stupa stal. 8m "c"																			
6	Oprawa LED																			
7	Stupa stoc. 8m "e"																			
8	Stupa WZ9 "a"																			
9	Oprawa OUS 150																			
10	Stupa stal. 8m "f"																			
11	Stupa staloc. 8m "h"																			
12	Stupa staloc. 9m "g"																			
13	Stupa stoc. 2m "d"																			
14	Mufa ZMR-1 montaż																			
15	dc OŚWIETLENIE ED-SOPOT do dem. na ul. Piłsudskiego OBW 4																			
16	od Piłcockiego do Kosciuszki																			
17	7 ul. Piłsudskiego Stupa M14																			
18	" " " " 12/4																			
19	" " " " 13/4																			
20	od Warzyńskiego do MONUSZKI																			
21	1 ul. Piłsudskiego Stupa 11/1																			
22	" " " " 11/2																			
23	" " " " 21/2																			
24	" " " " 3/2																			
25	" " " " 4/2																			
26	" " " " 5/2																			
27	" " " " 6/2																			
28	" " " " 7/2																			
	Razem																			

etap II

etap I

etap III

OBW 2

OŚWIETLENIE ED-SOPOT do dem. na ul. Piłsudskiego

Razem





Restawie i demontażowe: kable i opsy kablowego oświetlenia uliczne

Projektant: J. Chodorowski

KOSZALIN Kościuszki, Piłsudskiego

Objekt:

Opis przedmiotu zamówienia: Oświetlenie uliczne

Lp.	Opis przedmiotu zamówienia	Miesiące													Razem
		3	4	5	6	7	8	9	10	11	12	1	2	3	
1	dem kabla ze stupa "M"	3	4	5	6	7	8	9	10	11	12	1	2	3	4
2	dem kabla ze stupa "M"	3	4	5	6	7	8	9	10	11	12	1	2	3	4
3	dem kabla ze stupa "M"	3	4	5	6	7	8	9	10	11	12	1	2	3	4
4	dem kabla ze stupa "M"	3	4	5	6	7	8	9	10	11	12	1	2	3	4
5	dem kabla ze stupa "M"	3	4	5	6	7	8	9	10	11	12	1	2	3	4
6	dem kabla ze stupa "M"	3	4	5	6	7	8	9	10	11	12	1	2	3	4
7	dem kabla ze stupa "M"	3	4	5	6	7	8	9	10	11	12	1	2	3	4
8	dem kabla ze stupa "M"	3	4	5	6	7	8	9	10	11	12	1	2	3	4
9	dem kabla ze stupa "M"	3	4	5	6	7	8	9	10	11	12	1	2	3	4
10	dem kabla ze stupa "M"	3	4	5	6	7	8	9	10	11	12	1	2	3	4
11	dem kabla ze stupa "M"	3	4	5	6	7	8	9	10	11	12	1	2	3	4
12	dem kabla ze stupa "M"	3	4	5	6	7	8	9	10	11	12	1	2	3	4
13	dem kabla ze stupa "M"	3	4	5	6	7	8	9	10	11	12	1	2	3	4
	Razem str. 5	3	4	5	6	7	8	9	10	11	12	1	2	3	4

Lp.	Opis przedmiotu zamówienia	Miesiące													Razem	
		3	4	5	6	7	8	9	10	11	12	1	2	3		4
1	Oprowadzenie kabla 2x 8m "d"															
2	Oprowadzenie kabla 2x 8m "h"															
3	Oprowadzenie kabla 2x 8m "i"															
4	Oprowadzenie kabla 2x 8m "j"															
5	Oprowadzenie kabla 2x 8m "k"															
6	Oprowadzenie kabla 2x 8m "l"															
7	Oprowadzenie kabla 2x 8m "m"															
8	Oprowadzenie kabla 2x 8m "n"															
9	Oprowadzenie kabla 2x 8m "o"															
10	Oprowadzenie kabla 2x 8m "p"															
11	Oprowadzenie kabla 2x 8m "q"															
12	Oprowadzenie kabla 2x 8m "r"															
13	Oprowadzenie kabla 2x 8m "s"															
	Razem str. 5															

1

1

LEGENDA:


-  - Projektowane linie kablowe oświetlenia YKY 2x10mm<sup>2</sup>  
YAKXS 4x25mm<sup>2</sup> ; oświetlenia YKXS 3x4mm<sup>2</sup>, YAKXS4 4x35mm<sup>2</sup>  
i zasilania placu zabaw YAKXS 4x25mm<sup>2</sup>
-  - Proj. słupy oświetleniowe 8m wysięgnikowe  
z oprawami ulicznymi LED
-  - Proj. słupy oświetleniowe stalowe 6m i 8m  
z oprawami stylowymi LED
-  - Projektowane słupy doświetlenia przejść  
aluminiowe 5m z oprawami LED  
i układami migającymi całodobowo
-  - Numery obwodów oświetleniowych
-  - Liczba kabli w ciągu
- 201** - 2 - nr. obwodu, 01 - nr kolejnego słupa
- 28/36** - długość wykopu/długość kabla
-  - słupy ośw. bez zmian
-  - demontaż słupów Energa Oświetlenie Sopot
-  - kable do unieczynnienia

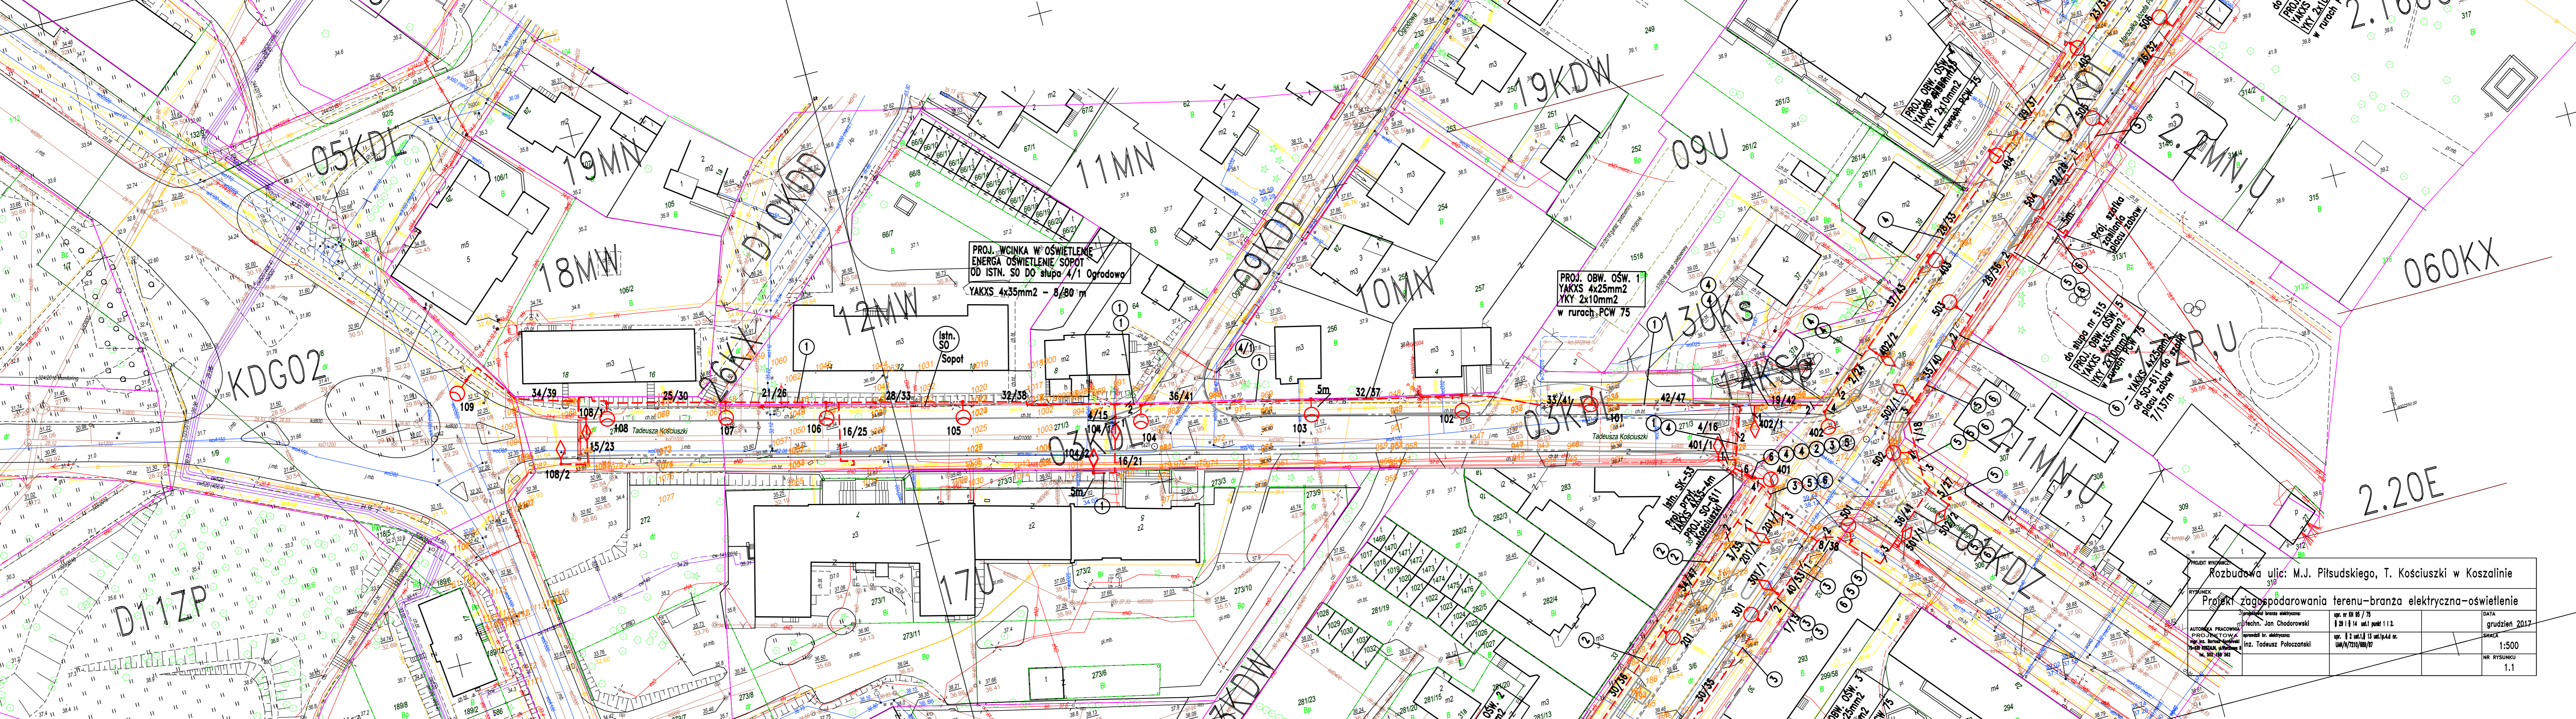

PROJ. WCIĄGKA W OŚWIETLENIE  
ENERGIA OŚWIETLENIE SÓPOT  
OD ISTN. SÓ DO słupa 4/1 Ogrodowa  
YAKXS 4x35mm2 - 8/80 m

PROJ. OBW. OSW. 019  
YAKXS 4x25mm2  
YKY 2x10mm2  
w rurach PCW 75

Rozbudowa ulic: M.J. Piłsudskiego, T. Kościuszki w Koszalinie Projekt zagospodarowania terenu-branża elektryczna-świetlenie		DATA grudzień 2017
RYSUNEK AUTONOMA PRACOWNIA PROJEKTOWA mgr inż. Tadeusz Poloczanski ul. 502-189-582	Opracował brzoza elektryczne: Inż. Jan Chodorowski sprawdził br. elektryczne: Inż. Tadeusz Poloczanski	upr. nr 01 95 / 75 § 29 i § 14 ust.1 punkt 1 i 2 upr. § 2 ust.1 § 15 ust.1 pkt 4 i 4 nr. UW/N/7210/08/07
SKALA 1:500		NR RYSUNKU 1.1

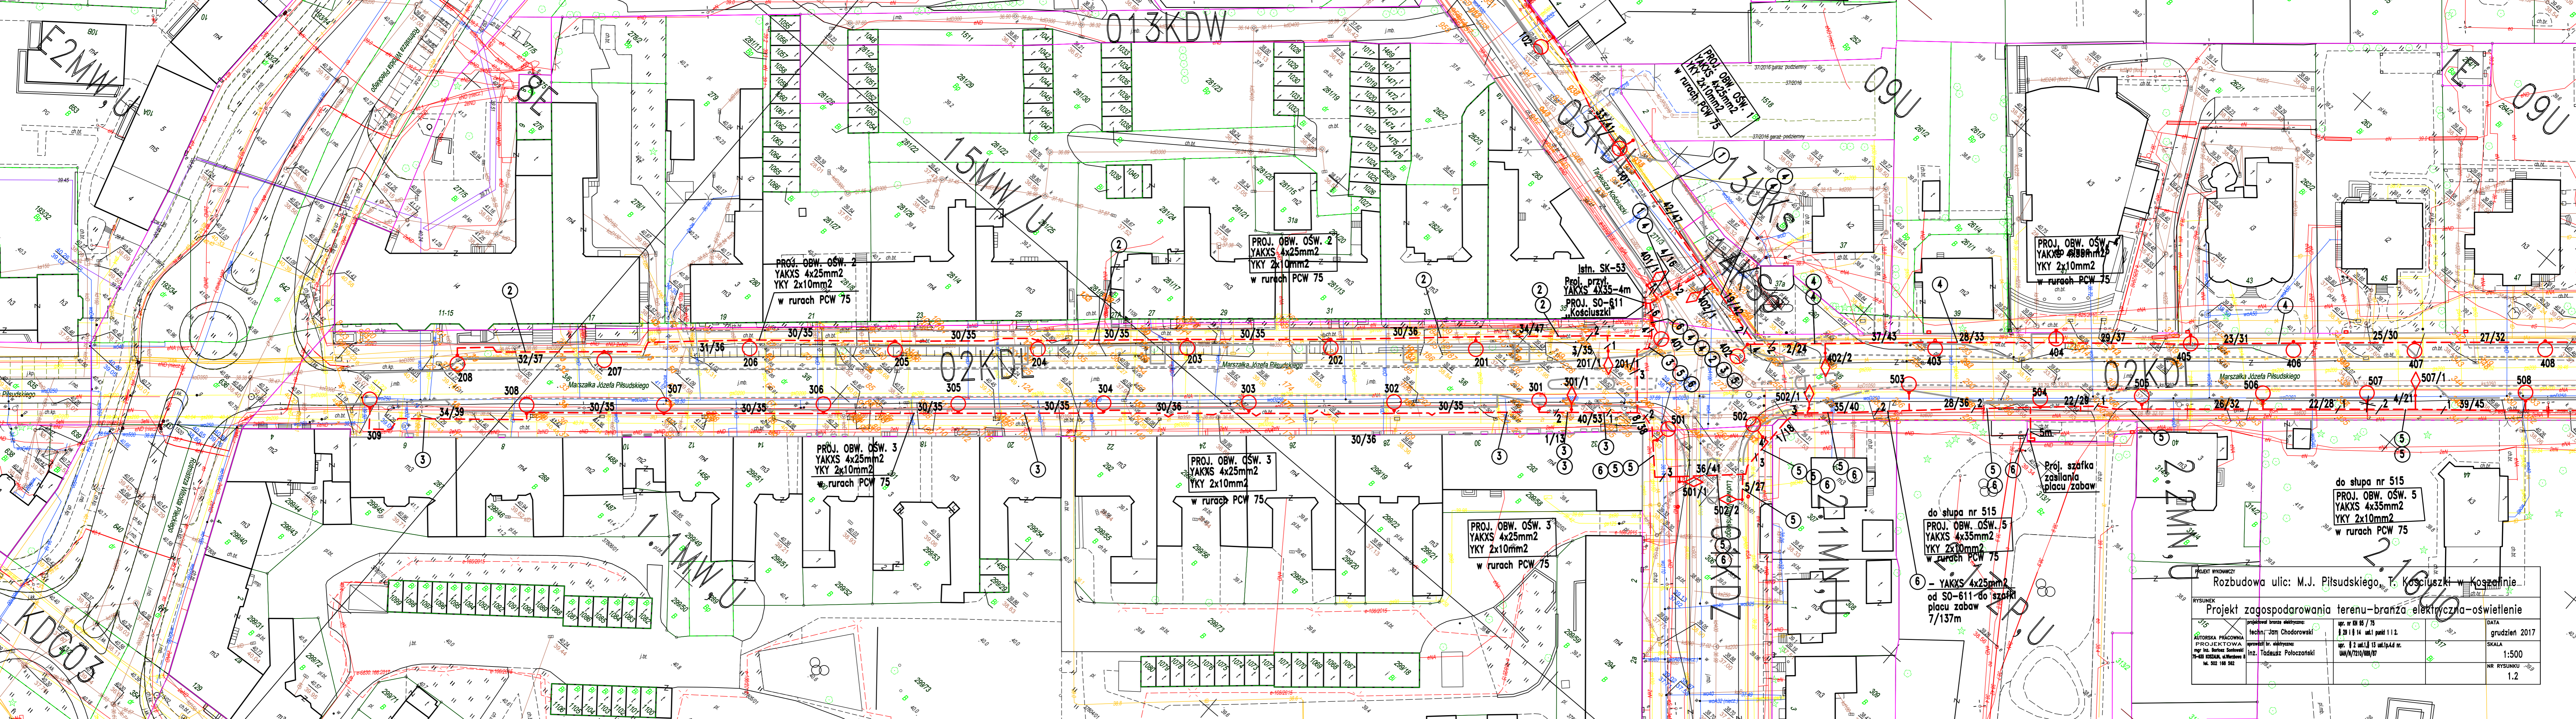

PROJ. OBW. OŚW. 2  
YAKXS 4x25mm<sup>2</sup>  
YKY 2x10mm<sup>2</sup>  
w rurach PCW 75

PROJ. OBW. OŚW. 2  
YAKXS 4x25mm<sup>2</sup>  
YKY 2x10mm<sup>2</sup>  
w rurach PCW 75

Istn. SK-53  
Proj. przy  
YAKXS 4x35-4m  
PROJ. SO-611  
Kościuszki

PROJ. OBW. OŚW. 4  
YAKXS 4x35mm<sup>2</sup>  
YKY 2x10mm<sup>2</sup>  
w rurach PCW 75

PROJ. OBW. OŚW. 3  
YAKXS 4x25mm<sup>2</sup>  
YKY 2x10mm<sup>2</sup>  
w rurach PCW 75

PROJ. OBW. OŚW. 3  
YAKXS 4x25mm<sup>2</sup>  
YKY 2x10mm<sup>2</sup>  
w rurach PCW 75

PROJ. OBW. OŚW. 3  
YAKXS 4x25mm<sup>2</sup>  
YKY 2x10mm<sup>2</sup>  
w rurach PCW 75

do stupa nr 515  
PROJ. OBW. OŚW. 5  
YAKXS 4x35mm<sup>2</sup>  
YKY 2x10mm<sup>2</sup>  
w rurach PCW 75

do stupa nr 515  
PROJ. OBW. OŚW. 5  
YAKXS 4x35mm<sup>2</sup>  
YKY 2x10mm<sup>2</sup>  
w rurach PCW 75

6 - YAKXS 4x25mm<sup>2</sup>  
od SO-611 do szafki  
placu zabaw  
7/137m

Rozbudowa ulic: M.J. Piłsudskiego, T. Kościuszki w Koszalinie Projekt zagospodarowania terenu-branża elektryczna-oswienlenie			
AUTORKA PRACOWNIA PROJEKTOWA mgr inż. Barbara Sokołowska 75-015 KOSZALIN, ul. Wolności 4 tel. 92 168 582	projektanta branża elektryczna: techn. Jan Chodorowski aproba: br. elektryczna: inż. Tadeusz Poloczański	upr. nr 01 85 / 75 z 29.11.14 ul.1 punkt 11.2. upr. z 2 ul.13 ul.1p.4d nr. UW/N/7210/00/07	DATA grudzień 2017 SKALA 1:500 NR RYSUNKU 1.2